

Свидетельство № П-175-3525366956-02 ИНН / КПП 3525366956 / 352501001 ОГРН 1163525052877 Р/С 40702810112000010645 в отделение №8638 ОАО «Сбербанк России» БИК 041909644 К/С 30101810900000000644 Адрес: 160000, г. Вологда, ул. Пречистенская набережная, 74, пом. 79 т./ф. (8172) 20-91-09, E-mail: acb.expert@gmail.com

«Жилой дом со встроенными помещениями на пересечении улиц Первомайская-Красных Партизан в г. Сыктывкаре»



ПРОЕКТНАЯ ДОКУМЕНТАЦИЯ

Раздел 2 "Схема планировочной организации земельного участка"

Tom 2

21-03-17-ПЗУ



Свидетельство № П-175-3525366956-02 ИНН / КПП 3525366956 / 352501001 ОГРН 1163525052877 Р/С 40702810112000010645 в отделение №8638 ОАО «Сбербанк России» БИК 041909644 К/С 30101810900000000644 Адрес: 160000, г. Вологда, ул. Пречистенская набережная, 74, пом. 79 т./ф. (8172) 20-91-09, E-mail: acb.expert@gmail.com

«Жилой дом со встроенными помещениями на пересечении улиц Первомайская-Красных Партизан в г. Сыктывкаре»

ПРОЕКТНАЯ ДОКУМЕНТАЦИЯ

Раздел 2 "Схема планировочной организации земельного участка "

Том 2 21-03-17-ПЗЧ

Руководитель

С.А.Вадурин

Главный инженер проекта

В.Н.Квасников

Изм.	И док.	Подипсь	Дата

Проектная документация разработана в соответствии с градостроительным планом земельного участка, заданием на проектирование, градостроительным регламентом, техническими регламентами, с соблюдением технических условий и в соответствии с Федеральным законом о безопасности зданий и сооружений.

Главный инженер проекта

Согласовано

Подпись и дата

В.Н.Квасников

Изм.	Кол.уч.	/lucm	N док.	Подипсь	Дата	21-03-17- П	3 y .C		
ГИП ГАП	_	Квасі Пыл	ников а <u>е</u> в	Kun	04.17 04.17		Стадия П	/Iucm 1	/lucmo8 1
				Содержание тома	архитектурно - строительное бюро ЗКСПЕРТ				

Проектная документация разработана в соответствии с действующими на территории Российской Федерации нормами, правилами и стандартами.

Характеристика земельного участка, предоставленного для размещения объекта капитального строительства.

Проектируемый 10-этажный жилой дом, планируется расположить на территории МО ГО «Сыктывкар» Республики Коми, на пересечении улиц Первомайская и Красных Партизан. Площадь участка с кадастровым номером 11:05:0106012:2169, составляет – 2731 м².

Раздел "Схема планировочной организации земельного участка" разработана на основании договора подряда №21-03-17 от 21.03.2017, задания на проектирование, градостроительного плана земельного участка № RU 11301000-000000000005309, утвержденного Постановлением администрации МО ГО "Сыктывкар" от 09.01.2017 №1/18, технических условий и архитектурно-строительных решений, принятых в проекте.

В климатическом отношении район строительства относится к Юго-Западному климатическому району Республики Коми. По СП 131.13330.2012 строительно – климатический подрайон г. Сыктывкар – IB.

В геоморфологическом отношении, площадка расположена в пределах водораздельной поверхности рек Сысола и Дырнос. Абсолютные отметки поверхности характеризуется отметками 108,72–110,03 м. Опасных природных и техногенных явлений не наблюдается. Район производства работ не является сейсмоопасным.

Проектируемый объект находится в пределах хорошо освоенной в хозяйственном отношении территории с развитой системой инженерных коммуникаций. Автомобильный подъезд к участку возможен в течении всего года по автодорогам с твердым покрытием.

Согласно проведенных инженерно-топографических изысканий (съемки), выполненной 000 ПИ "Комигражданпроект", участок с кадастровым номером 11:05:0106012:2169 свободен от застройки.

Раздел "Схема планировочной организации земельного участка" разработана в масштабе 1:500

Обоснование границ санитарно-защитной зоны.

Проектируемый объект расположен за пределами водоохранных зон водных объектов.

Обоснование планировочной организации земельного участка в соответствии с градостроительным и техническим регламентами либо документами об использовании земельного участка.

Взам					докуме	нтами	і об использовании земельного участка					
и дата												
Подп.				112			21-03-17-ПЗУ. ТЧ					
Эл.	ГИП	Кол.цч	Κβαςι	ников	Подп.	Дата 04.17		Стадия	/lucm	Листов		
⁰ подл.	ГАП Пылаев Архитектор Дмитриева		Ruf.	04.1 7 04.1 7	Текстовая часть	П	1	6				
Инв. №	Apxull	тектор	дичи	pacoa	only	04.17	. e.cemosan Taemb	AP	архитектурно - строительное вюро ЗКСПЕРТ			

Жилой дом запроектированы на селитебной территории города и занимают 25,10 % от площади выделенного участка.

Территория участка, отведенного под строительство жилого дома, предусматривает возможность организации придомовой территории с функциональным зонированием и размещением детских, спортивных и хозяйственных площадок, стоянок для автомашин жителей дома, а так же зеленых насаждений. Расстояния от площадок до окон соответствуют нормативным (согласно Табл.1.1.3 МНГП МО ГО "Сыктывкар").

При проектировании здания предусмотрена увязка с единой системой транспортной и улично-дорожной сетью, обеспечивающей удобные, быстрые и безопасные транспортные связи с функциональными зонами. Улицы Первомайская и Красных Партизан – улицы с развитой сетью подземных и надземных инженерных сетей и коммуникаций. Движение пешеходов и транспорта – интенсивное. Сформирована пешеходная зона, обеспечивающая удобство подхода к домам.

Въезд и выезд на территорию жилых домов организован со стороны ул. Первомайской. К жилому дому с ул. Первомайской обеспечена возможность проезда пожарных машин и доступ пожарных с автолестниц или автоподъемников в квартиры. Расстояние от края проезда пожарной машины до стены здания принята 6,4 м. Дорожная сеть представлена асфальтированными дорогами. Автомобильный подъезд к участку возможен в течение всего года.

Противопожарные разрывы от жилого дома до ближайших зданий и сооружений соответствуют нормативным требованиям.

Технико-экономические показатели участка/дополнительного благоустройства:

- площадь участка	2731/783
- площадь застройки	
- площадь проездов	
- площадь тротуаров	456.29/69.20
- площадь площадки для omдыха детей	
- площадь площадки для отдыха взрослого населения	14.00
- площадь физкультурной площадки	112.50
- площадь хозяйственных площадок	18.00
- площадь озеленения	518.26/210.82

Взам. инв.									
Подп. и дата									
• подл.						Γ			/lucm
Инв. №	1	Изм.	Кол.уч	Лист	N док.	Подпись	Дата	21-03-17-ПЗУ. ТЧ	2

Описание организации рельефа вертикальной планировкой.

Проектное решение вертикальной планировки разработано на основании:

- чертежа планировочной организации участка;
- вертикальных отметок рельефа прилегающей территории.
 - В основу проектных решений заложены следующие принципы:
- максимального сохранения существующего рельефа с учетом существующих отметок покрытий и подземных коммуникаций.
- максимальное обеспечение водоотвода по площадке поверхностным способом;
- создание оптимальных уклонов по проездам, площадкам, пешеходным дорожкам;
- рациональное и эргономичное сопряжение территории проектирцемого жилого дома с существующим рельефом и застройкой.

Отвод поверхностных вод осуществляется от стен здания по проездам и тротуарам с твердым покрытием по рельефу в существующие дождеприемные колодуы с последующим отводом в существующую ливневую канализацию по ул. Первомайская. Объемы земляных раδот подсчитаны по плани земляных масс, констриктивным разрезам дорожных покрытий и сведены в таблици объемов земляных масс.

Описание решений по благоустройству и озеленению территории.

Для обеспечения нормальных функциональных, санитарно-гигиенических и эстетических условий на участке проектирования предусматривается соответствующее благоустройство и озеленение территории, обеспечивающее высокий уровень комфортности. Озеленение территории выполняется путем устройства газонных поверхностей, одерновки откосов, а так же планирцется посадка новых декоративных кустарников.

Кроме устройства проездов и тротуаров для жителей жилых домов предусмотрены площадки для отдыха взрослого населения, детские площадки, физкультурные площадки, хозяйственные площадки.

В проекте приняты следующие типы дорожных покрытий:

- двухслойное асфальтобетонное покрытие проездов;
- покрытие тротидров из брисчатки;
- полицретановое спортивное покрытие Teping Sport h=30 для детских и спортивных площадок ;
- плиточное покрытие площадок для сушки белья и площадок для отдыха взрослого

Вдоль проездов предусмотрена установка бортового камня БР 100.30.15, вдоль mpomyapo8 - БР 100.20.8 (ГОСТ 6665-91).

Согласно ПОСТАНОВЛЕНИЮ от 18 марта 2016 г. №133 ОБ УТВЕРЖДЕНИИ МЕСТНЫХ НОРМАТИВОВ ГРАДОСТРОИТЕЛЬНОГО ПРОЕКТИРОВАНИЯ РЕСПУБЛИКИ КОМИ п 8.3.5 расчетную норму заселения жилого фонда следует принимать для прочих видов жилья в зависимости от типов жилых домов – 25 кв.м. общей площади на человека и более. Проектом принято 57 кв.м/чел.

Согласно расчету 3096,54кв.м : 57 кв.м/чел = 54 человека.

Расчет необходимого количества площадок принят согласно Табл.1.1.3 МНГП МО ГО "Сыктывкар".

UHB. Взам. dama

Изм.	Кол.уч	/lucm	Ν док.	Подипсь	Дата

Нормы накопления бытовых отходов приняты в соответствии с территориальными нормативами накопления твердых бытовых отходов. Среднегодовые показатели ТБО для различных категорий площадей и помещений приняты согласно СП 42.13330.2011 «Градостроительство. Планировка и застройка городских и сельских поселений» и Сборника удельных показателей образования отходов производства и потребления.

Норматив образования бытовых отходов на одного проживающего – 2,4 м³/год. (на основании п 2.18.1, ОБ УТВЕРЖДЕНИИ МЕСТНЫХ НОРМАТИВОВ ГРАДОСТРОИТЕЛЬНОГО ПРОЕКТИРОВАНИЯ МУНИЦИПАЛЬНОГО ОБРАЗОВАНИЯ ГОРОДСКОГО ОКРУГА "СЫКТЫВКАР" от 10 декабря 2015 года N 03/2015–57); $x = \prod_{zod} *1 *K_1/365 *E$,

где Π_{20d} = 2,4 x 54 чел = 129,6 – годовое накопление мусора

t = 1 - период вывоза мусора в сутки.

 $K_1 = 1,25$ (const) – коэффициент неравномерности накопления мусора

E = вместимость контейнеров (0,75м³)

 $x = 129,6*1*1,25/365*0.75 = 0.33 \approx 1 \text{ контейнер}$

Проектом предусмотрено установка 2 мусороконтейнеров. Вывоз твердых бытовых отходов предусмотрен не реже 1 раза в сутки. Вывоз мусора производится по договору со специализированными коммунальными службами города. Мусороконтейнеры используются закрытого типа, над площадкой для них выполнен навес-ограждение производства фирмы "Ника" (или аналогичное у другого производителя).

Ограждение площадок для мусороконтейнеров предполагается выполнить из сетки "рабицы" по ГОСТ 5336-80* высотой h=1,8 м.

Расчет временной стоянки (парковки) для автотранспорта дома.

В проекте предусматривается устройство временной стоянки для жителей жилого дома. Въезд и выезд автомобилей на дворовую территорию жилого дома осуществляется с ул. Первомайская.

Количество машиномест принято согласно табл.1.1.3 МНГП МО ГО "Сыктывкар". Удельный размер территории – 5.1 кв.м/чел., соответственно количество машиномест для жителей дома определяется по формуле:

 $N = a \times 5.1 / 22.5$,

где N - минимальное расчетное число парковочных мест

а – количество жителей в проектируемом доме

22.5 - площадь одного машиноместа

Количество машиномест для жителей жилого дома – $N = 54 \times 5.1 / 22.5 = 12 (м/м)$ Для МГН по проекту в соответствии с п 4.2.1 СП 59.13330.2012 "Доступность зданий и сооружений для маломобильных групп населения", принято 1 м/м.

Инв. № подл. Подп. и дата Взам. инв. №

Изм.	Кол.уч	/lucm	Ν док.	Подиись	Дата

Количество машиномест для временного хранения автомобилей арендопригодных помещений, принято в соответствии с табл.1.1.3 МНГП МО ГО "Сыктывкар".

Количество работающих составляет 6 человек (см.раздел ТХ)

Расчет машиномест произведен на 6 человек. В проекте количество машиномест составляет 35 м/м на 100 чел., таким образом, для арендопригодных помещений требуется 35*6/100=2 машиноместа, по проекту принято 10м/м, в том числе 1 м/м для МГН.


Мероприятия по обеспечению условий доступности маломобильных групп населения.

Проектное решение генплана обеспечивает возможность беспрепятственного передвижения по территории маломобильных групп населения. Уклоны пешеходных путей не превышают нормативных значений. Перепад высот в местах съезда на проезжую часть не превышает 0,015м. На территории жилых домов заложены понижения бордюрного камня. Все съезды с тротуара на транспортный проезд имеют уклон 1:12, согл. п 4.1.8 СП 59.13330.2012 В жилой части обеспечен доступ МГН к лифту с уровня земли. Доступ в административные помещения расположенные во встроенно-пристроенной части жилого дома, также обеспечен непосредственно с отметки земли.

Противопожарные мероприятия.


Жилой дом на генплане размещен в соответствии с противопожарными нормами. Предусмотрена возможность подъезда пожарных машин к зданию со всех сторон продольных фасадов зданий по проездам с твердым покрытием, что обеспечивает доступ пожарных в любую квартиру («Технический регламент о требованиях пожарной безопасности» (ФЗ №22.07.2008г., ст. 67). Ширина проездов предусмотрена 5.5 м-7,0 м, ширина тротуаров 2.0-3.0 м Радиусы закругления проезда соответствуют нормативным требованиям и составляют 5.5 м. Для пожарных автомобилей обеспечены подъезды к пожарным гидрантам (см.раздел ПБМ), въездам и входам в здание.

Взам. инв. 1				
Подп. и дата				
Инв. № подл.	Изм.Кол.уч Лист N	док. Подпись Д	21-03-17-ПЗУ. ТЧ Дата	/lucm 5

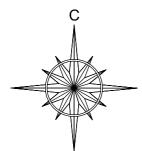


Ситуационная схема

г.Сыктывкар

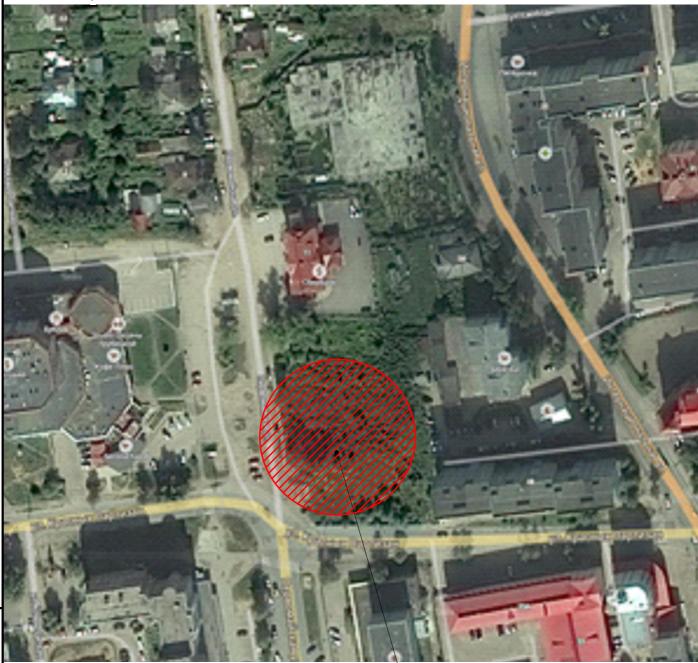

Земельный участок № 11:05:0106012:2169

H	$^{+}$								\ 11:03:010601	<u> </u>				
الم الم	1								21-03-17 ПЗЧ	21-03-17 ПЗУ				
- Logue	-	-							«Многоквартирный жилой дом со встроенными нежилым помещениями на пересечении улиц Первомайская-Красн					
ŀ	=		Изм.	Кол.уч.	Лист	№ док.	Подпись	Дата	Партизан в г. Сыктывкаре»	•		•		
L			ГАП Пылаев			The state of the s	04.17		Стадия	/lucm	Листов			
Ę	-		ГИП		Квасн	иков	Kun	04.17		П	2			
2000	3	Ī	Архип	ектор	Дмит	pueßa	Auf-	04.17		''	Z			
			Норм.н	контр.	Квасн	иков	Ku	04.17						
٩									Ситуационный план		NECO:			
Į									-					

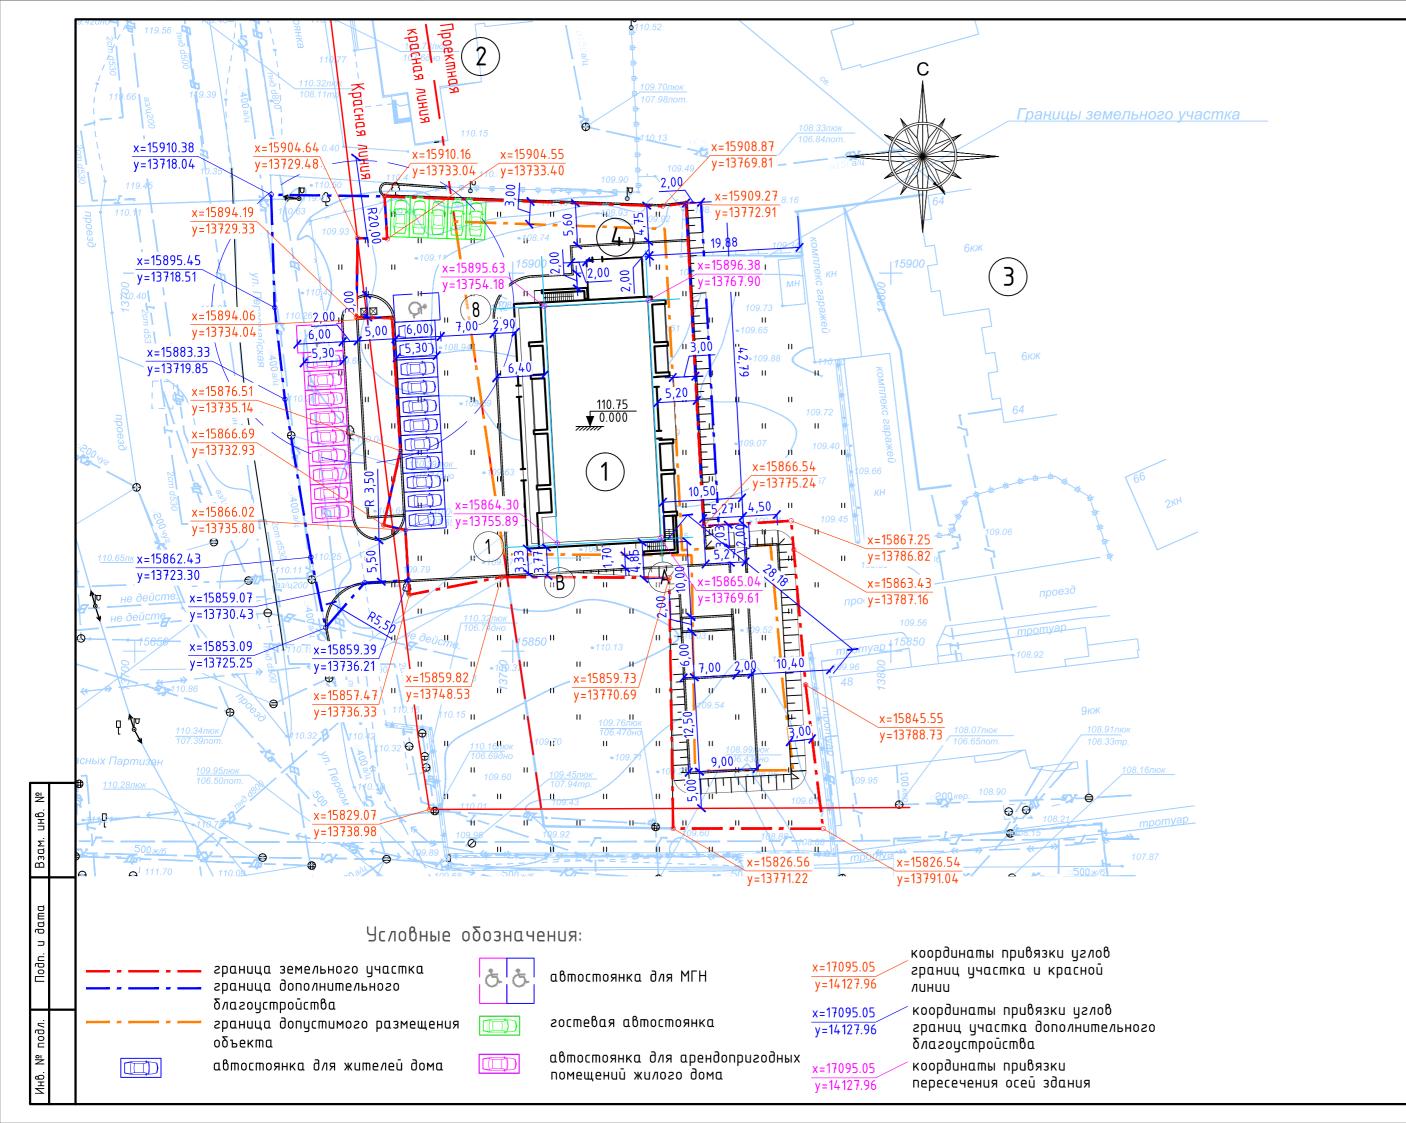

Экспликация зданий и сооружений

Номер на пл .	Наименование	Примечание
1	Проектируемый 10 – этажный жилой дом	
2	Отделение Сбербанка	
3	Существующий жилой дом	
4	Проектируемая котельная	


Технико-экономические показатели:

П/П	Показатель	Ед.изм.	Количество (по норме)	Количество (по факту) в гран.уч./в гран.благ-ва.
1.	Площадь участка	м2	-	2731/783
2.	Расчетное число жителей (при норме обеспеченностью площадью квартир 57 м2 на чел.)	чел.	-	54
3.	Площадь застройки	м2	-	685.7
4.	Процент застройки территории	%	30	25.10
5.	Общая площадь квартир	м2	-	3096.54
6.	Площадка для отдыха детей		54×0.7=37.8	42.0
7.	Площадка для отдыха взрослого населения	м2	54×0.1=5.4	14.0
8.	Физкультурная площадка	MΖ	54x2.0=108	112.5
9.	Хозяйственная площадка		54×0.3=16.2	18.0
10.	Расчетное количество парковочных мест для хранения автомобилей жильцов дома (5.1 кв.м. на 1 жителя, площадь 1 м/места—22,5 кв.м)		54x5.1/22.5=12	12
11.	Расчетное количество парковочных мест для арендопригодных помещений	шm.	2	10
12.	Гостевые парковки (25%)		3	5

Примечания:

- 1. Данный лист смотреть с листами раздела ПЗУ
- 2. Здание привязано методом координат МСК-35.

						21-03-17 ПЗУ						
						:Многоквартирный жилой дом со встроенными нежилы омещениями на пересечении улиц Первомайская-Крас						
Изм.	Кол.уч.	/lucm	№ док.	Подилсь	Дата	Партизан в г. Сыктывкаре»						
ГАП		Пылаев		The state of the s	04.17		Стадия	/lucm	Листов			
ГИП		Квасников			04.17]	7				
Архип	пектор	Дмит	pueßa	Auf-	04.17		11	ر				
Норм.н	контр.	Квасн	иков	- 27	04.17	Схема планировочной организации земельного участка М 1:500		хитектурно - строи				

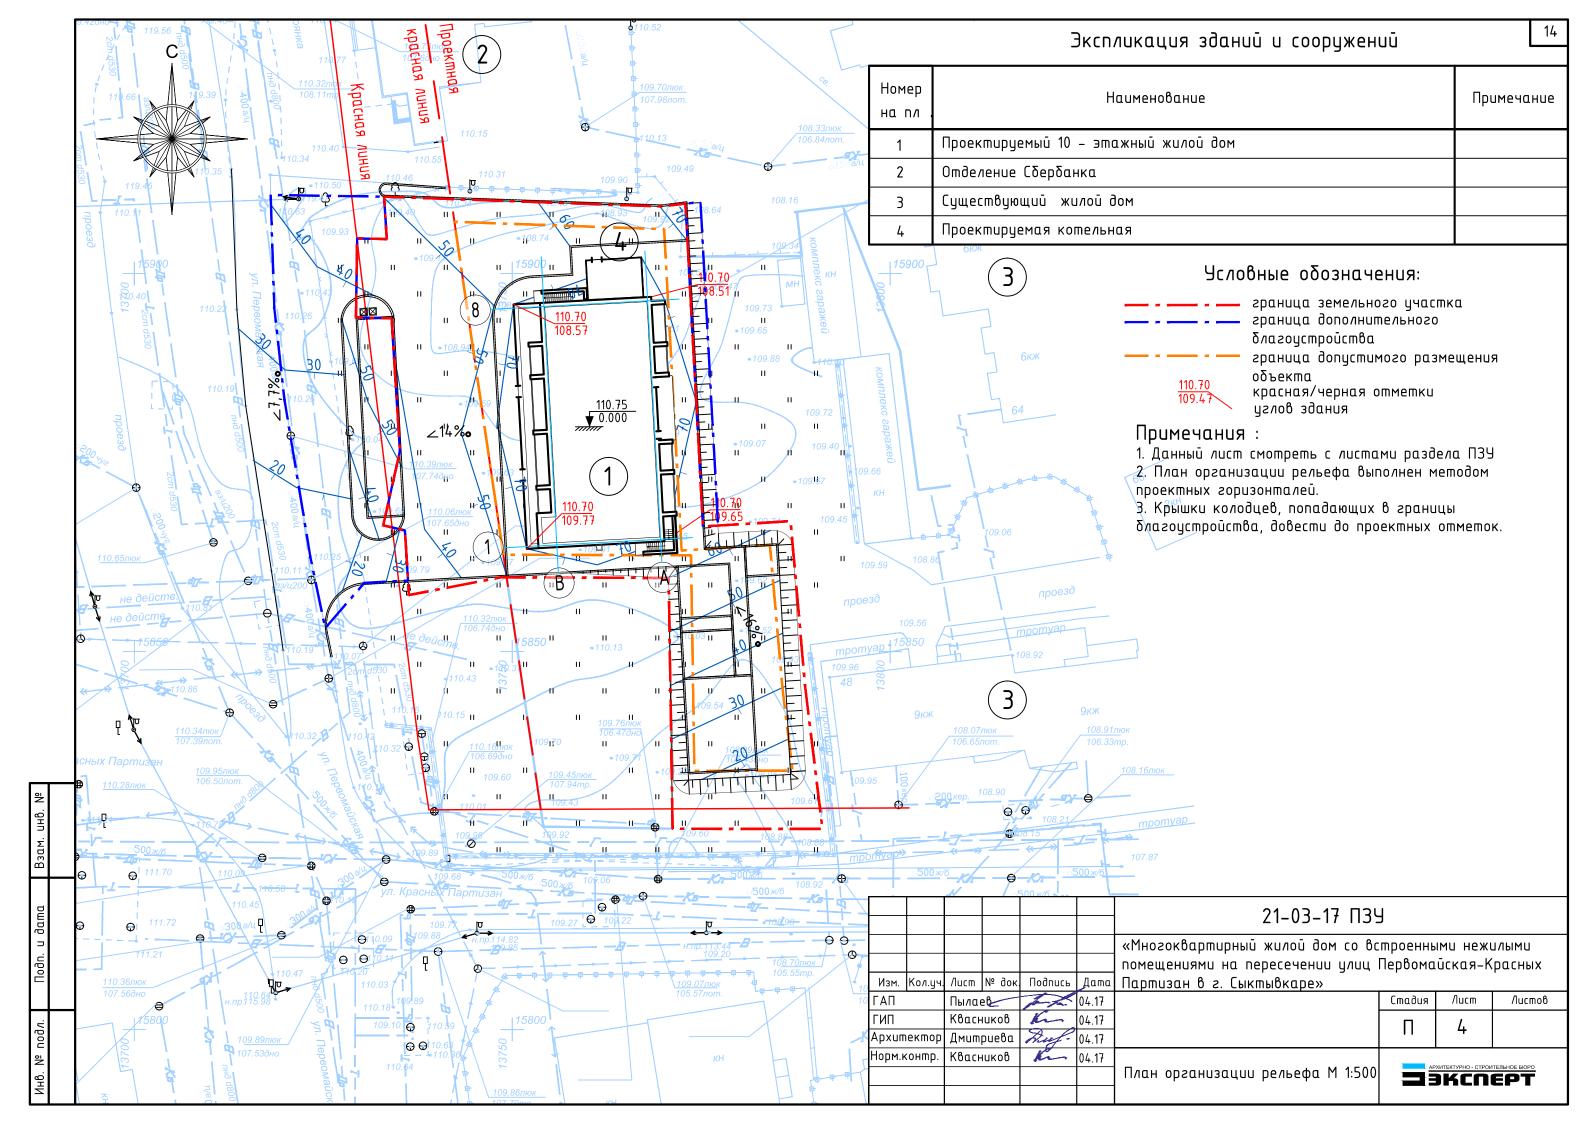

Ведомость объемов земляных масс

Количество, м в границах благоустройства в границах Прим. . цчастка Наименование грунта $\mathsf{Hacыnb}(+) \mid \mathsf{Bыemka}(-) \mid \mathsf{Hacыnb}(+) \mid \mathsf{Bыemka}(-)$ +375,21 -1,31 1. Грунт планировки территории +2123,51 2. Вытесненный грунт, в т.ч. при устройстве 636,66 362,14 а) автодорожных покрытий, t=0.72м δ) покрытий тротуаров брусчат.,t=0.57м 39,44 260,08 в) детские, спортивных площадки,t=0.30 м 46,35 г) площадок (плитка), t=0.32 м 10,24 д) плодородной почвы на участках 103,65 42,16 озеленения, t=0.2 м 41,00 30,00 е) откос 4. Поправка на уплотнение 10% 212,35 37,52 0,13 442,73 Всего пригодного грунта 2376,86 1,44 441,29 5. Недостаток (избыток) пригодного грунта 2376,86 546,20 156,60 6. Плодородный грунт всего в т.ч.: а) используемый на озеленение 103,65 42,16 б) недостаток плодородного 442,55 114,44 грунта 2923,06 599,33 7.Итого перерабатываемого грунта 2923,06 599,33

	110.63	- 110.50 109.40	+0.17 - 110.57 - 110.40	+0.78 110.70 109.92
16,20	-1,31 +95,72	+335,89	+324,81	109.92
	+0.08 110.34 110.26	+1.49 110.60 109.11	+2.13 110 70 108.57 +2. 110. 110.	19 +1 18 70 110.65
	110.20	109.11	100.57 108.	51 109.47
20,00	(+194,36)	+457,90		+309,03
	+0.18 110.22 110.04	+0.92	+1.07 110.70	+1.41 +1.58 110 <u>.70</u> 110.65
	110.04	109.63	109.63	110.70 110.65 109.29 109.07
21,40	+85,13	(+234,24)	+0.93 +1.0 110.70 110.7 109.77 109.	+0.94 110.65 109.71 109.71
		+0.53 110.32 109.79	+0.73 110.50 109.77	+174,09 10.55 +0.77 110.48
1	0.00 110.19 110.19		(+66,15) 1	+0.77 10.55 10.0B +0.77 110.48 109.71
				(+232,52)
			1 1	+0.98 10.20 110.20 109.22 109.95
			0.0 <mark>109.6</mark> 109.6	0.00
	11,55	20,00	109.6 20,00	0.00 109.61 17,00
	/	,		/

в границах участка

:02	насыпь (+)	-	+1028,03	+309,96	+785,52	20:	+2123,51
UM020:	выемка (-)	-	-	-	-	Bcea	-
в гран	іппах диаѕойсшьойсшв	а участка					
0 Sbarr	насыпь (+)	+375,21	-	-	-	20:	+375,21
	выемка (-)	-1,31	-	-	<u>-</u>	Brez	-1,31

Откосы:

в границах участка +41,00

в границах благоустройства участка +30,00

-0.22 110.41

Примечания:

1. Данный лист смотреть с листами раздела ПЗУ

2. В объемы земляных масс не вошел грунт разработанный в котпованах и траншеях под зданием, сооружения и инженерные коммуникации (кроме растительного грунта) в пределах площади участка строительства

3. План земляных масс выполнен с учетом срезки плодородного грунта на толщину h=0,20 см (см. инженерно-геологический отчет).

						21-03-17 ПЗУ						
						«Многоквартирный жилой дом со встроенными нежилыми						
						помещениями на пересечении улиц	Первома	йская-К	расных			
Изм.	Кол.уч.	/lucm	№ док.	Подпись	Дата	Партизан в г. Сыктывкаре»						
ΑП		Пылаев 04.17		04.17		Стадия	/lucm	Листов				
ИΠ		Квасн	Квасников К 04		04.17			П	_			
рхип	пектор	Дмит	pueßa	Auf.	04.17		11	ر				
орм.н	контр.	нтр. Квасников		Квасников С 04.17		04.17						
						План земляных масс М 1:500		KUTEKTYPHO-CTPOU				

Экспликация	зданий	u	сооружений
•			, ,

Номер на пл .	Наименование						
1	Проектируемый 10 – этажный жилой дом						
2	Отделение Сбербанка						
3	Существующий жилой дом						
4	Проектируемая котельная						


Примечание

- 1. Данный лист смотреть с листами раздела ПЗУ
- 2. Деревья и кустарники, попавшие в пятно застройки и благоустройства, ликвидируются.
- 3. Конструкции покрытий смотреть лист ПЗУ 7
- 4. В местах пересечения тротуара и проезда предусмотреть понижение бордюрного камня (узел А смотреть лист ПЗУ-7).
- 5. Навес-ограждение площадки для мусороконтейнеров (на 1 мусороконтейнер) выполнить по индивидуальному размеру 1.5х2.8м (в плане) 0-10 компании "Ника" или аналогичное у другого производителя.
- 6. Велопарковки (5/1 штук) производитель 000 "Пумори-спорт" код 38107 www.pumorisport.ru или аналогичные у других производителей.


540	270	<i></i>				71 72						
						21-03-17 ПЗУ						
						«Многоквартирный жилой дом со встроенными нежилыми						
						помещениями на пересечении улиц	Первома	йская-К	расных			
Изм.	Кол.уч.	Nucm	№ док.	Подпись	Дата	Партизан в г. Сыктывкаре»						
АΠ		Пылаев		1ae80/	04.17		Стадия	/lucm	Листов			
ПΠ		Квасн	ников	Kun	04.17		п	6	1			
рхип	пектор	Дмит	Mumpueθa Reef 04.17			11	U					
орм.контр.		Квасников		васников К (План благоустройства и	АРХИТЕКТУРНО - СТРОИТЕЛЬНОЕ БЮРО					
						озеленения М 1:500	AP))KCN	EPT			

ликвидируемые деревья



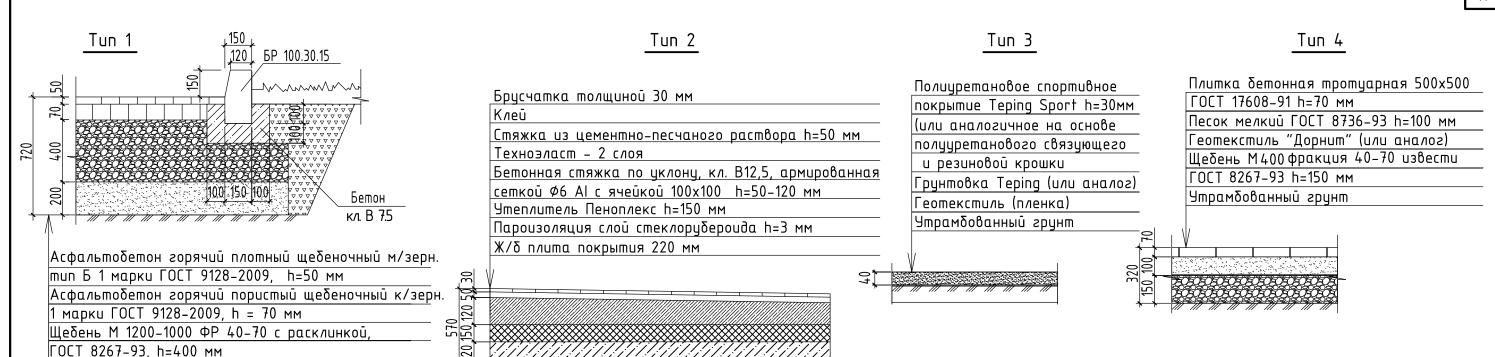

(А) Деталь установки бордюрного камня

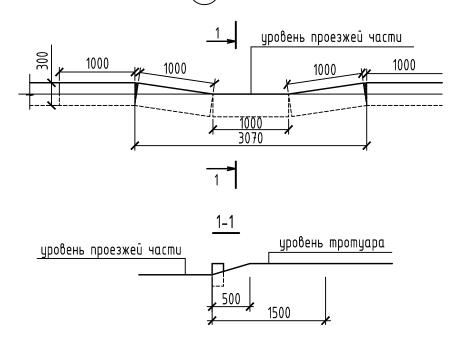

Песок средней крупности, ГОСТ 8736-2014, h=200мм

<u> Уплотненный грунт</u>

Ведомость тротуаров, дорожек и площадок

Поз.	Наименование	Tun.	Площадь покрытия, м ² в гран.участка	Площадь покрытия, м ² в гр.благоустр.
1	Проезды с асфальтобетонным покрытием с бордюром БР – 100,30,15 (160 п.м./53 п.м.)	1	884.25	502.98
2	Тротуары с покрытием из брусчатки, с бордюром БР-100,20,8 (197 п.м./31 п.м)	2	456.29	69.20
3	Полиуретановое покрытие (прорезиненное покрытие)	3	154,50	-
4	Плиточное покрытие	4	32,00	-
5	Озеленение	5	518,26	210,82

Примечания:


- 1. Данный лист смотреть с листами раздела ПЗУ
- 2. Для озеленения территории на газон укладывается слой растительной земли толщиной 20 см с последующим засевом травосмесью из расчета 200 кг на 1 га.
- 3. Покрытия разработаны в соответствии с ОДН 218.046-01 "Проектирование нежестких дорожных одежд", МОДН 2-2001 "Проектирование нежестких дорожных одежд".

						21-03-17 ПЗУ					
						«Многоквартирный жилой дом со встроенными нежилыми					
						помещениями на пересечении улиц Первомайская-Красных					
Изм.	Кол.уч.	Лист	№ док.	Подпись	Дата	Партизан в г. Сыктывкаре»	ı в г. Сыктывкаре»				
ГАП		Пылаев		1	04.17		Стадия	/lucm	Листов		
ГИП		Квасн	иков	Kun	04.17		П	7			
Архип	пектор	Дмитриева		Auf.	04.17		''	'	-		
Норм.	контр.	Квасников		Ku	04.17						
						Конструкции покрытий	apxitektypho-ctpointenbhoe biopo apxitektyphoe biopo apxitektypho-ctpointenbhoe biopo apxitektypho-ctpointenbhoe biopo apxitektypho-ctpointenbhoe biopo apxitektypho-ctpointenbhoe biopo apxitektypho-ctpointenbhoe biopo apxitektyphoe biopo				

Площадка для отдыха

взрослого населения

2

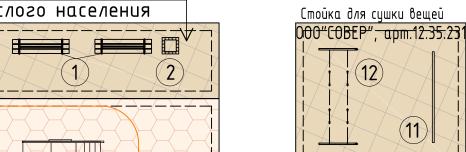


Стойка для сушки белья

(11)

Хозяйственная площадка

000"COBEP", apm.12.35.23

Площадка для игр детей

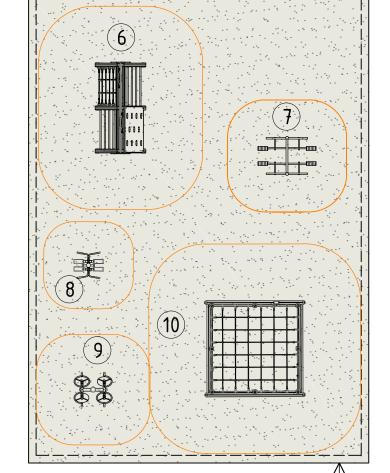

Площадка для занятий физкультурой.

Ведомость малых архитектурных форм и переносных изделий

Поз.	Обозначение	Наименование	Всего	Примечание
1		Диван на металлических ножках	2	"Ксил", код 2205
2		Урна	5	"Ксил", код 1311
3		Песочница	1	"Ксил", код 4242
4		Горка "Рыбка"	1	"Ксил", код 4217
5		Домик-беседка	1	"Ксил", код 4304
6		Детский игровой спорт. компл.	1	"Ксил", код 006175
7	-TT- -TT-	Тренажер	1	"Ксил", код 7521
8		Тренажер	1	"Ксил", код 7511
9	\$	Тренажер	1	"Ксил", код 7550
10		Детский спортивный комплекс	1	"Ксил", код 006106
11	_	Стойка для сушки белья	1	000"COBEP", apm.12.35.221
12		Стойка для чистки вещей	1	000"C0BEP", арт.12.35.22

Примечания:

- 1. Данный лист смотреть с листами ПЗУ
- 2. Оборудование площадок игровых и спортивных площадок принять по катологу ООО "КСИЛ" (www.ksil.ru) или аналогичное у других производителей.
- 3. Оборудование для площадки сушки и чистки вещей по каталогу изделий ООО"СОВЕР" или аналогичное у других производителей. Юридический адрес: Республика Беларусь, Витебская область, г. Полоцк, ул. Успенская, 2a, офис 1, 211415 e-mail: so-ver@mail.ru,+375-214-77-17-17 офис, факс

						21-03-17 ПЗУ						
						«Многоквартирный жилой дом со встроенными нежилыми помещениями на пересечении улиц Первомайская-Красных						
⁄ 1зм.	Кол.уч.	/lucm	№ док.	Подпись	Дата	Партизан в г. Сыктывкаре»	·		•			
ΑП		Пылаев		Пылаев		The	04.17		Стадия	/lucm	Листов	
ИΠ		Квасн	Квасников К		04.17		П	8				
pxum	хитектор Дмитриева		Auf-	04.17		11	O					
орм.к	контр.	Квасн	иков	Ku	04.17		АРХИТЕКТУРНО - СТРОИТЕЛЬНОЕ БЮРО		TERLUOS SIONO			
						Оборудование площадок М 1:100	_)KCN				

